



計画平面図 S=1:500

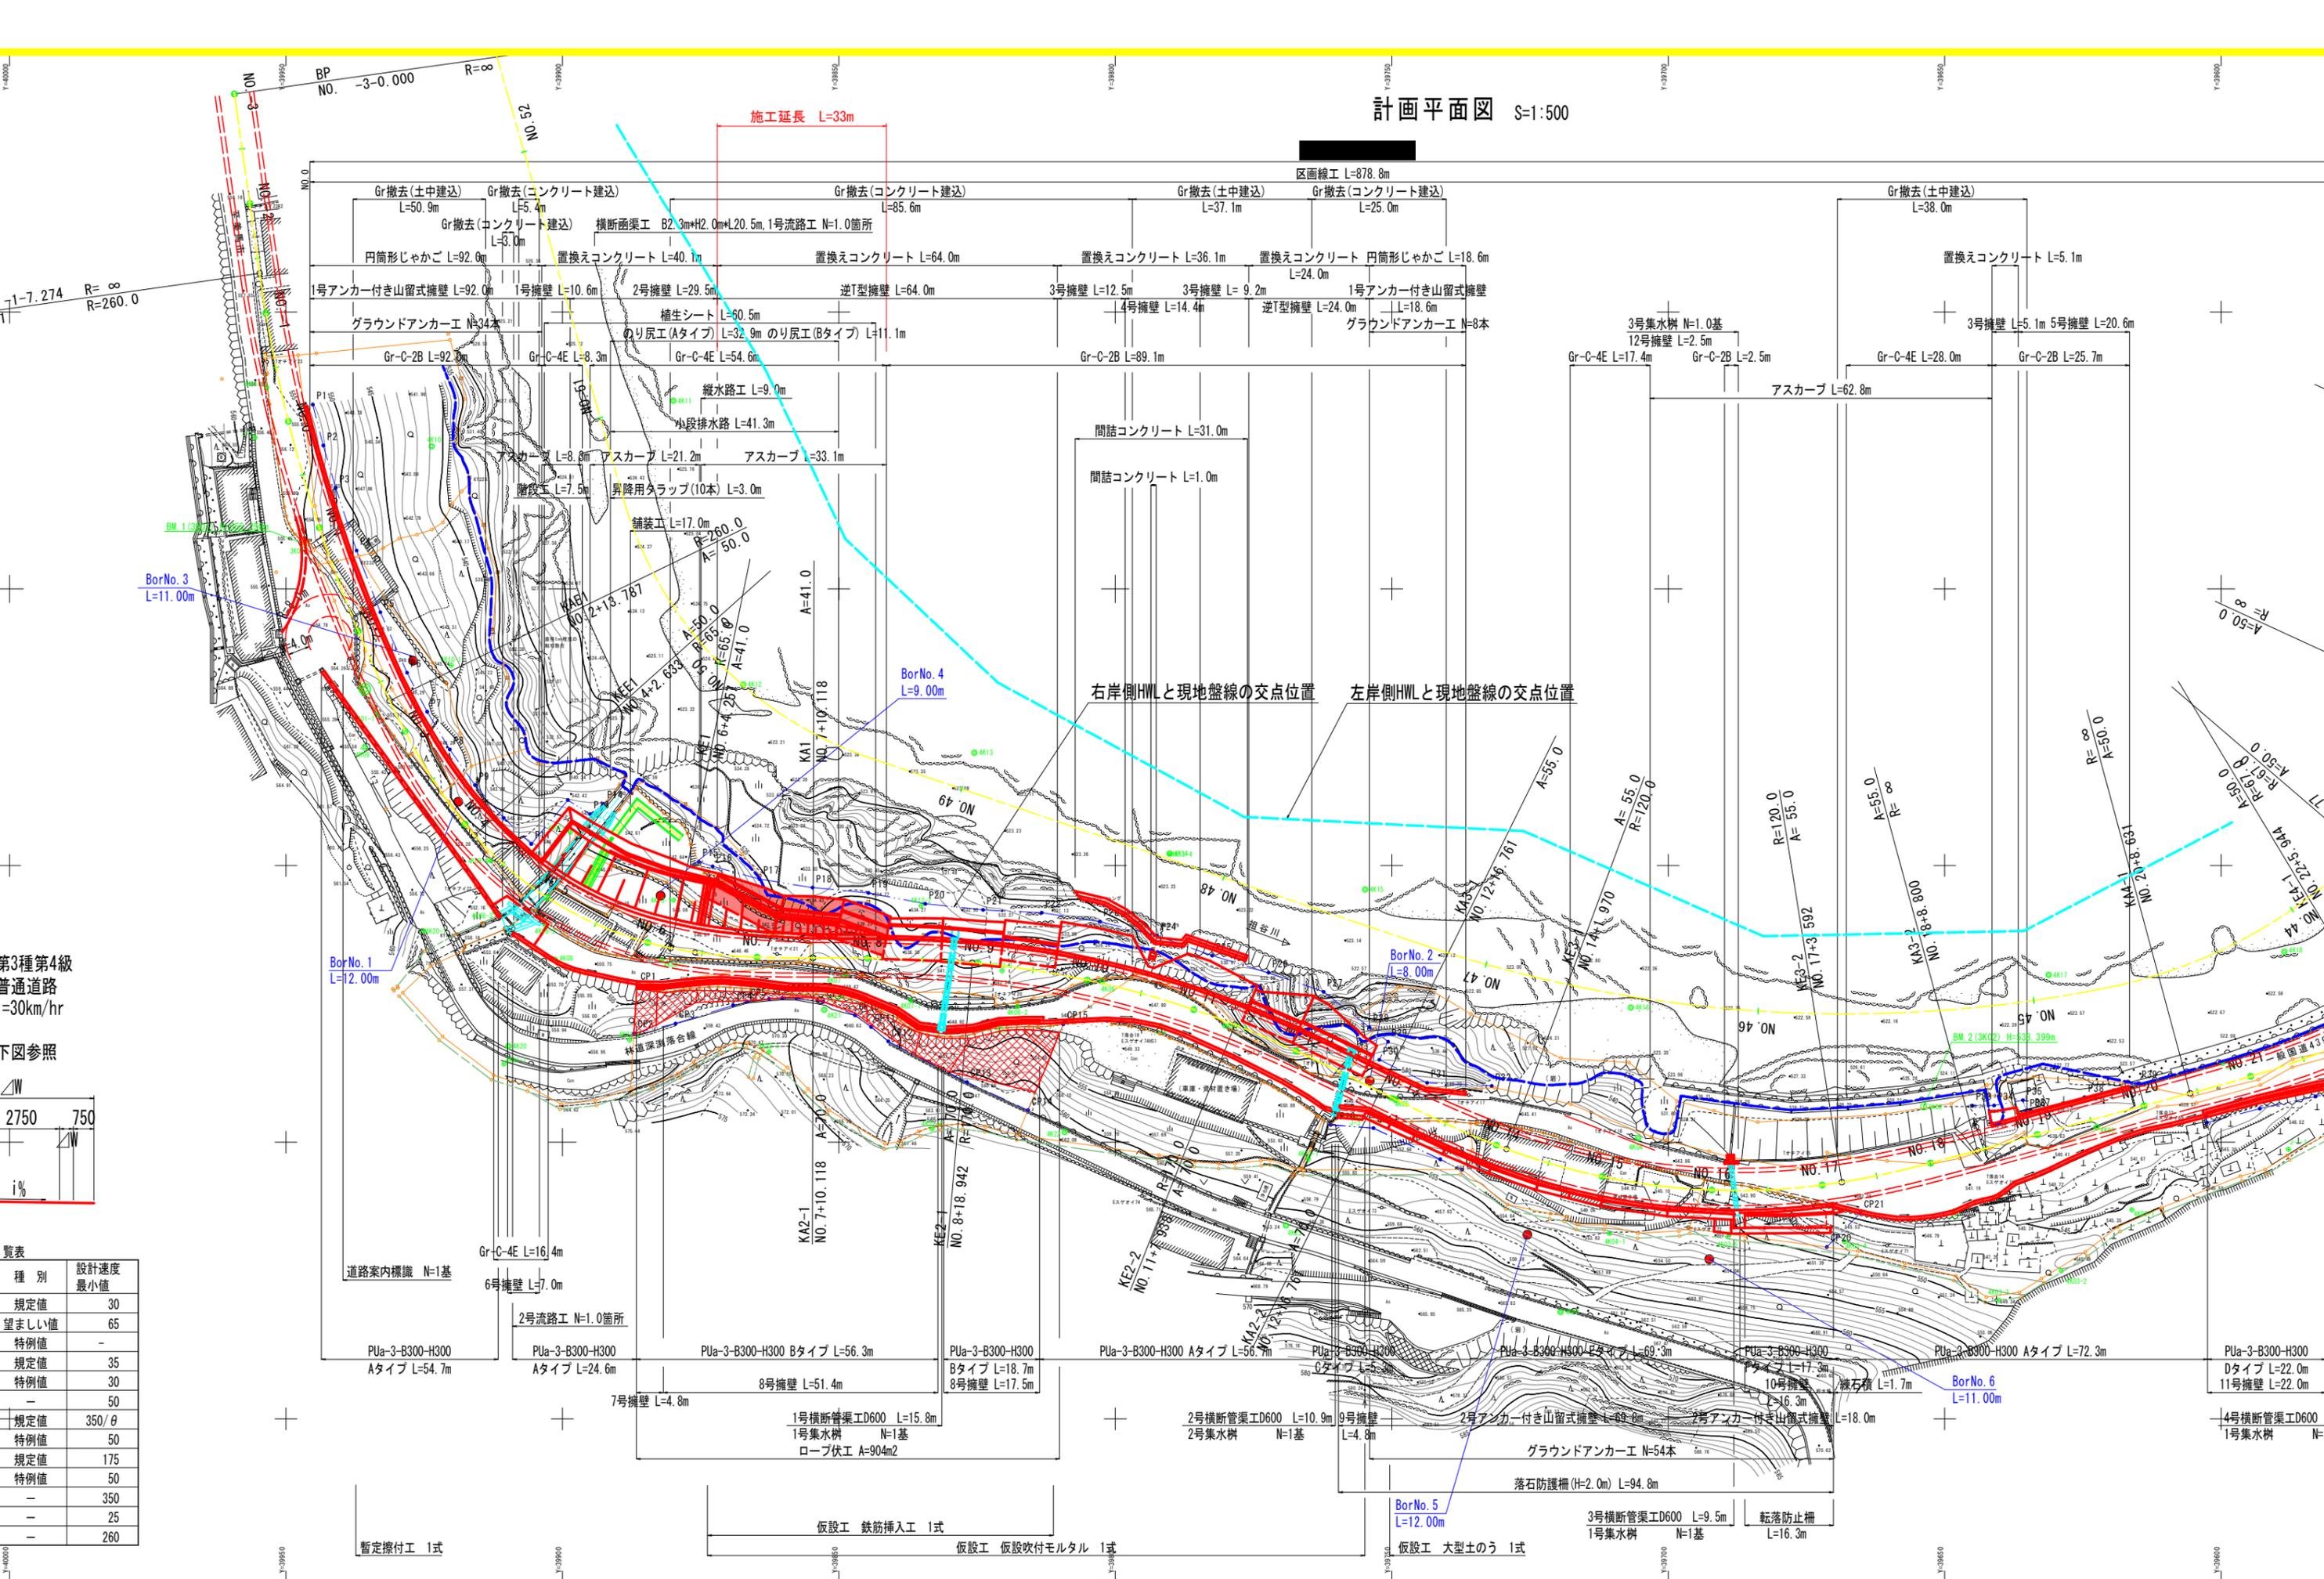

第3種第4級
普通道路
=30km/hr
下図参照

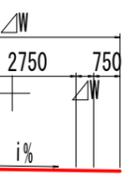

種別	設計速度	最小値
規定値	30	
望ましい値	65	
特例値	-	
規定値	35	
特例値	30	
-	50	
規定値	350/θ	
特例値	50	
規定値	175	
特例値	50	
-	350	
-	25	
-	260	

右岸側HWLと現地盤線の交点位置
左岸側HWLと現地盤線の交点位置

BorNo. 5
L=12.00m

BorNo. 6
L=11.00m

暫定擁土工 1式

仮設工 鉄筋挿入工 1式


仮設工 仮設吹付モルタル 1式

仮設工 大型土のう 1式

転落防止柵
L=16.3m

計畫断面图 VS:1:100
RS:1:100


設計延長 L=400m

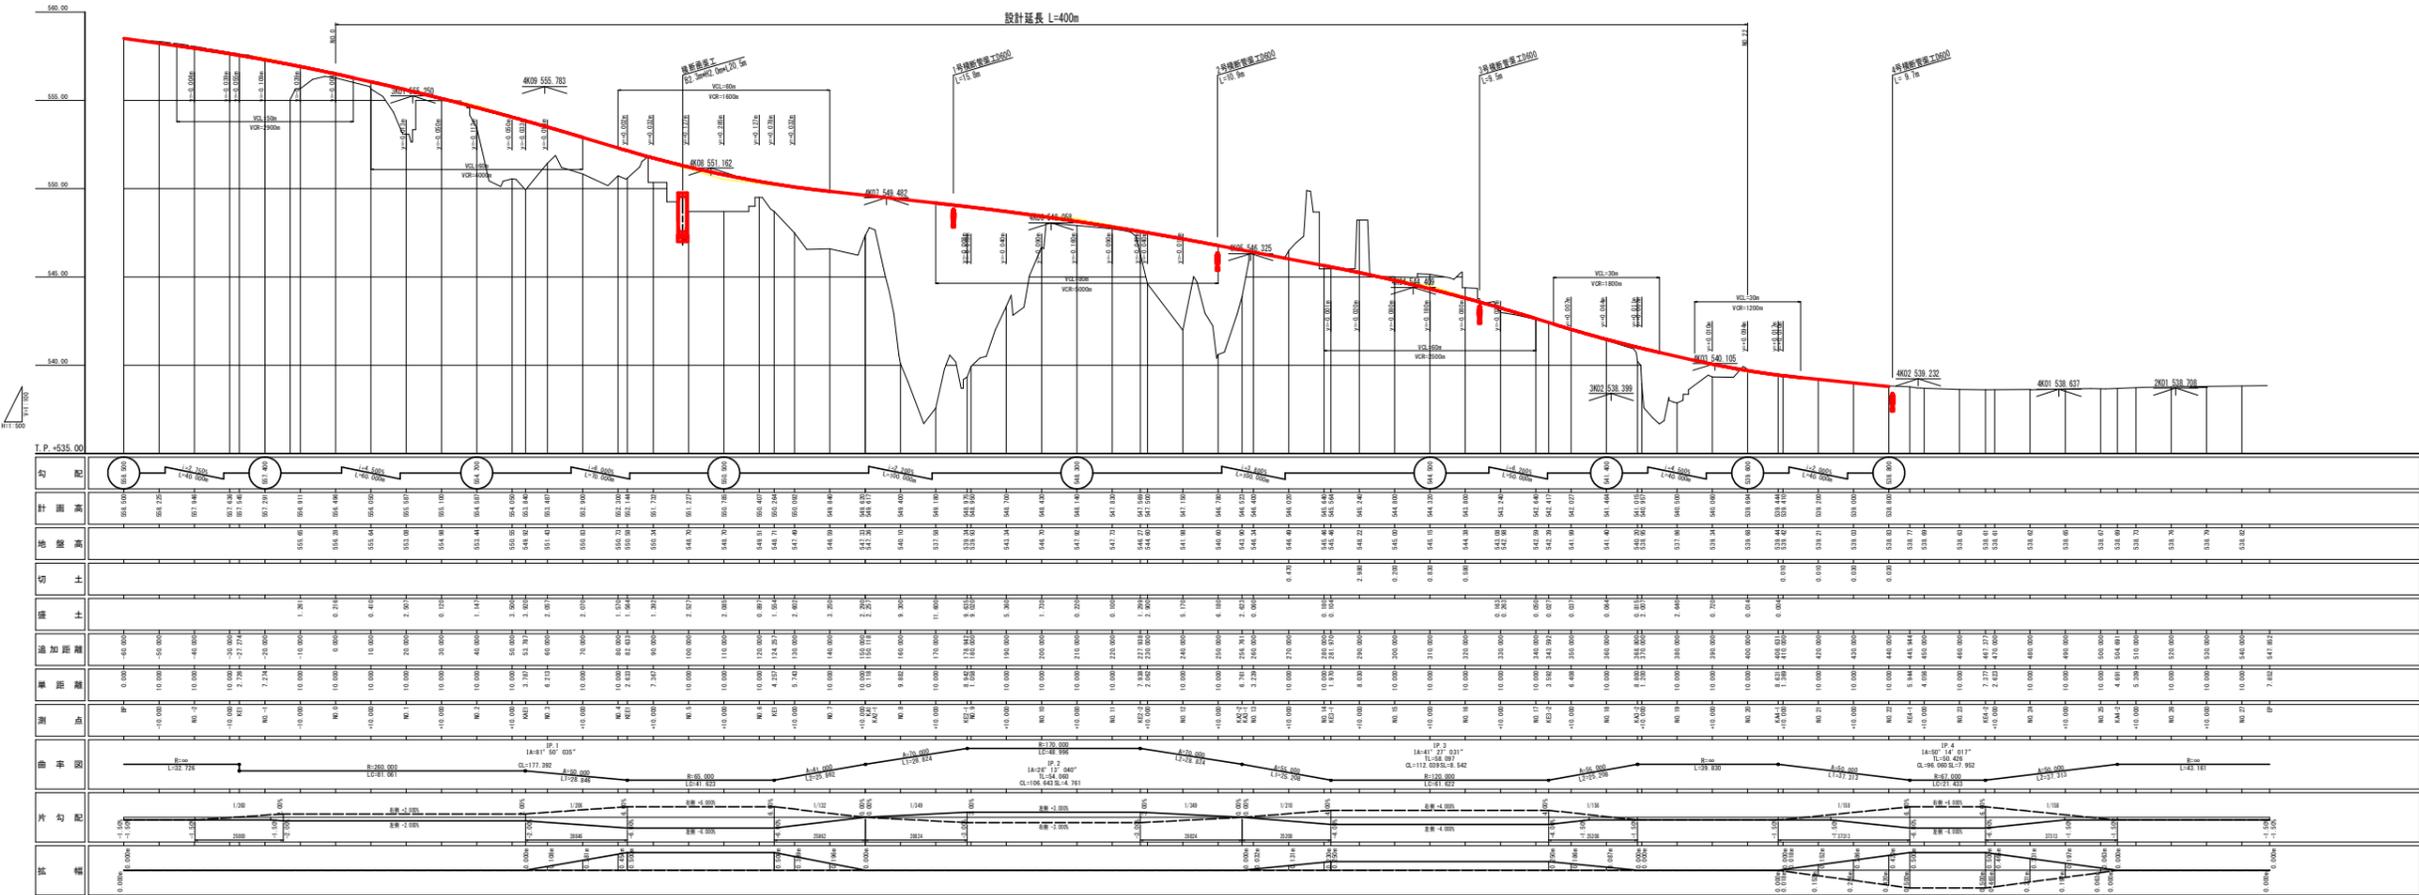

工程	細別	規格	単位	左側数量	右側数量
盛土工	路床①	W<2.5	m ³	-	-
	路床②	2.5≦W<4.0	m ³	-	-
	路床③	4.0≦W	m ³	7.2	-
	路体①	W<2.5	m ³	0.4	-
	路体②	2.5≦W<4.0	m ³	-	-
	路体③	4.0≦W	m ³	39.1	-
	路肩盛土		m ³	0.4	-
掘削工	片切掘削	土砂	m ³	8.8	0.5
		軟岩(機械)	m ³	5.3	0.3
		軟岩(人力)	m ³	-	-
法面工	法面整形工	盛土	m ²	3.0	-
	法面清掃工		m ²	-	10.0
作業土工	床掘B	土砂(標準)	m ³	0.8	-
		軟岩(掘削)	m ³	3.6	0.2
		土砂(1.0≦W<2.0)	m ³	-	0.1
		土砂(現場制約あり)	m ³	-	-
	人力床掘	軟岩(掘削)	m ³	-	-
	埋戻	1.0≦W<4.0	m ³	0.6	-
構造物取壊工	コン取壊し	無筋	m ³	-	0.16, 0.05
	舗装取壊	t=5cm	m ²	3.6	-

工程	細別	規格	単位	数量
車道舗装	表層	t=5cm	m ²	8.16
	上層路盤	t=10cm	m ²	8.16
	下層路盤	t=20cm	m ²	7.63
路肩舗装	表層	t=5cm	m ²	-
	路盤	t=10cm	m ²	-

工程	細別	規格	単位	数量
置換コンクリート	コンクリート	18N/mm ²	m ³	22.76
	型枠	一般型枠 無筋	m ²	6.47
	足場工	単管傾斜足場	掛m ²	6.47
	埋戻コンクリート	18N/mm ²	m ³	0.08
	ペーライン	t=5cm	m ²	11.57

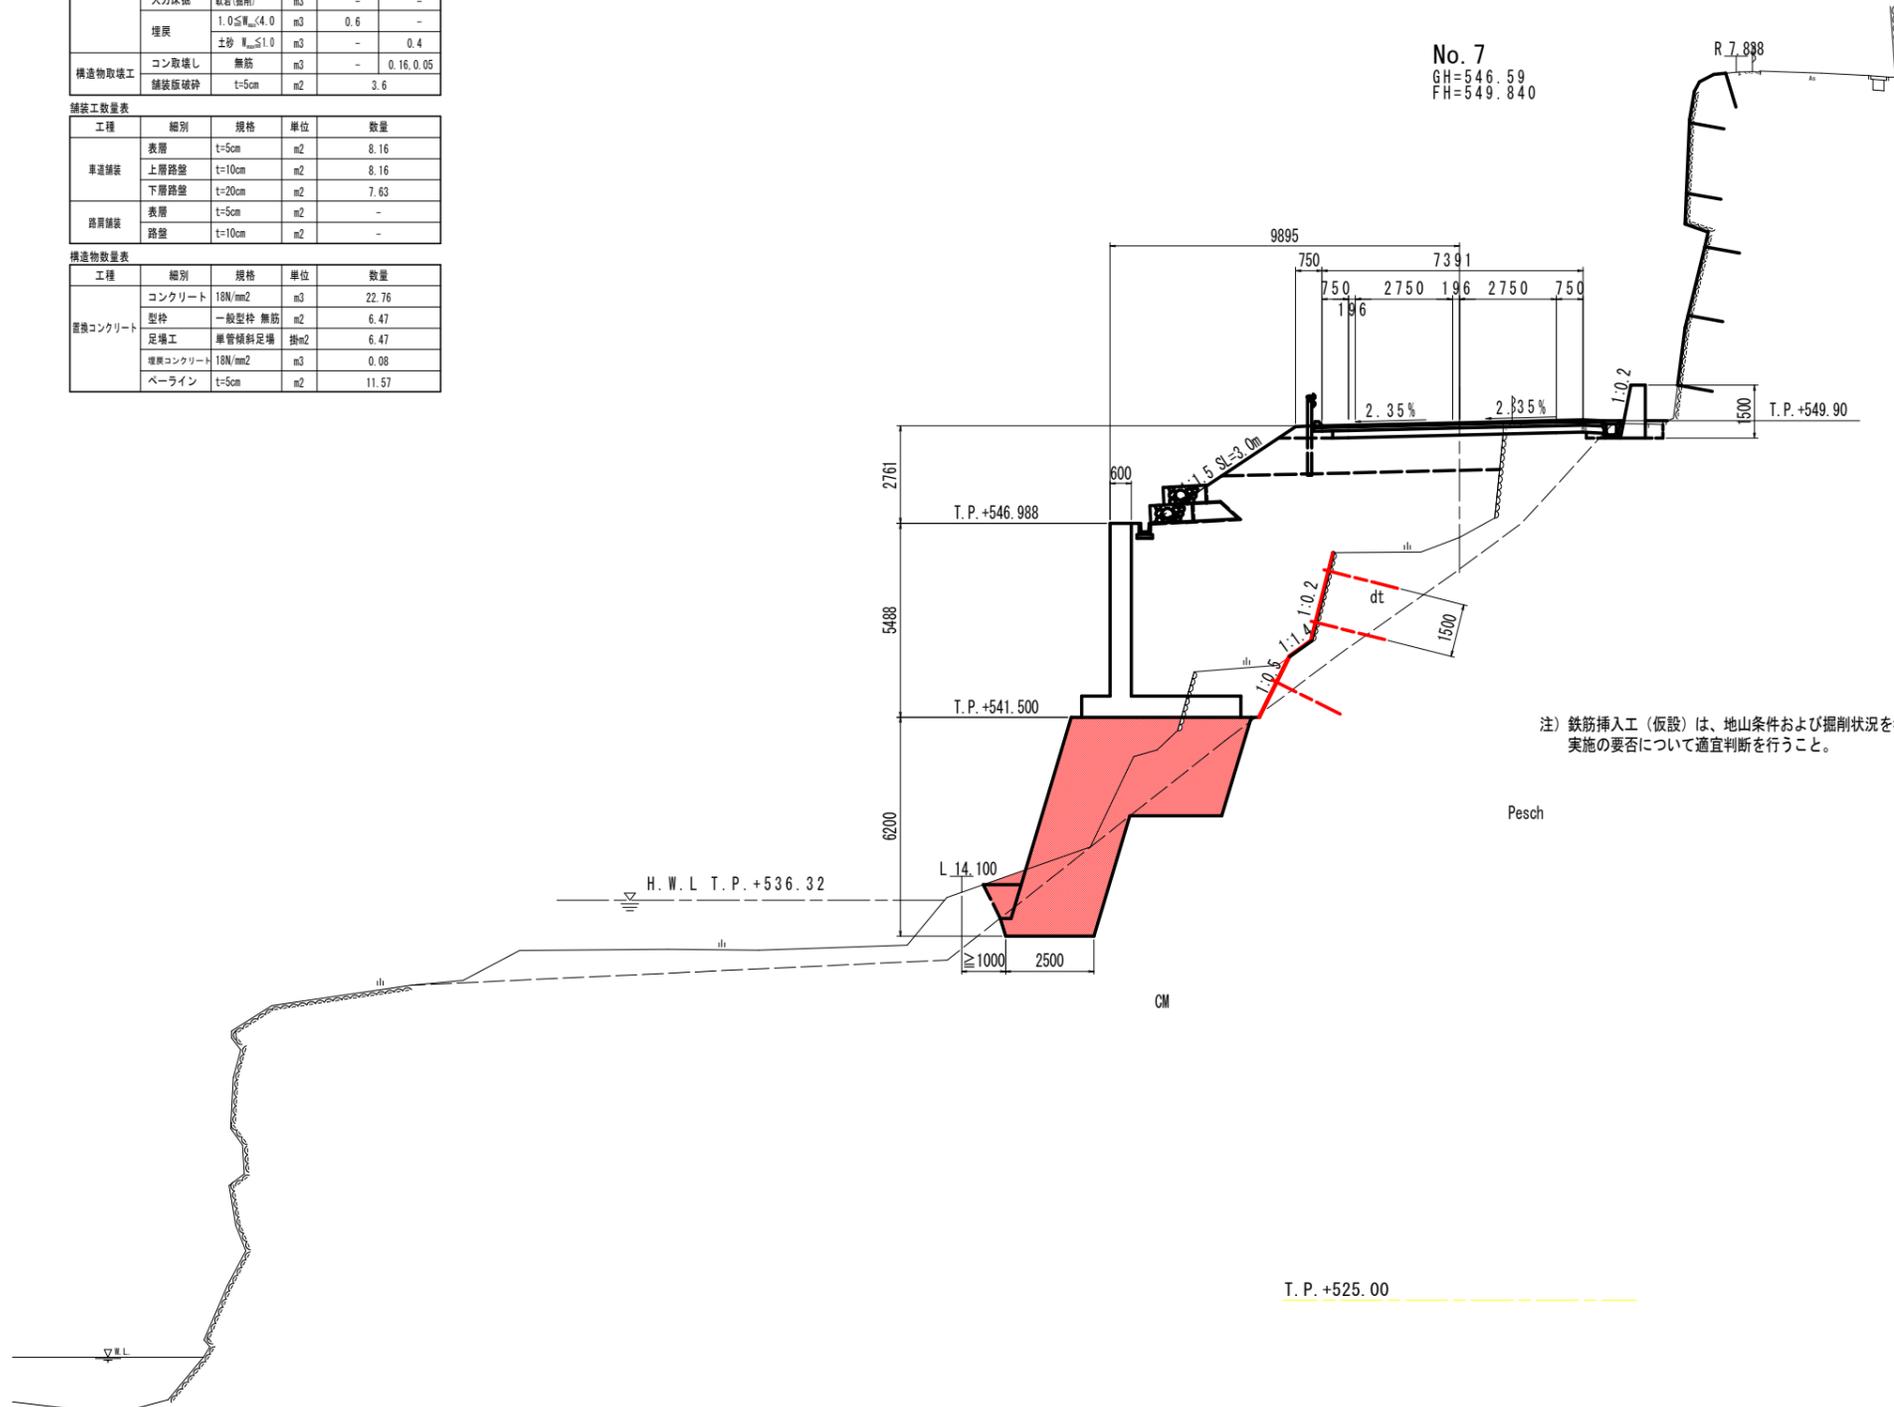


工事名	R1三土 国439号 三・東福谷落合領谷 擁壁工事(2)		
路線名等	一般国道439号		
工事箇所	三好市東福谷落合領谷(第2分割)		
図面名	計画横断面		
縮尺	S=1:100	図面番号	3 / 9
会社名			
事業者名	徳島県西部総合県民局 県土整備部(三好)		

工程	細別	規格	単位	左側数量	右側数量
盛土工	路床①	W2.5	m3	-	-
	路床②	2.5≦W<4.0	m3	-	-
	路床③	4.0≦W	m3	6.3	-
	路体①	W2.5	m3	0.3	-
	路体②	2.5≦W<4.0	m3	2.7	-
	路体③	4.0≦W	m3	25.3	-
	路肩盛土		m3	0.4	-
掘削工	片切掘削	土砂	m3	7.5	0.9
		軟岩(機械)	m3	10.9	0.3
		軟岩(人力)	m3	-	-
法面工	法面整形工	盛土	m2	0.4	-
	法面清掃工		m2	-	10.0
作業土工	床掘B	土砂(標準)	m3	0.5	-
		軟岩(掘削)	m3	2.3	0.3
		土砂(1.0≦W<2.0)	m3	-	0.1
		土砂(現場制約あり)	m3	-	-
	人力床掘	軟岩(掘削)	m3	-	-
	埋戻	1.0≦W<4.0	m3	-	-
構造物取壊工	コン取壊し	無筋	m3	-	0.18.0.08
	舗装版破砕	t=5cm	m2	3.5	-

工程	細別	規格	単位	数量
車道舗装	表層	t=5cm	m2	8.46
	上層路盤	t=10cm	m2	8.46
	下層路盤	t=20cm	m2	7.93
路肩舗装	表層	t=5cm	m2	-
	路盤	t=10cm	m2	-

工程	細別	規格	単位	数量
置換コンクリート	コンクリート	18N/mm2	m3	26.85
	型枠	一般型枠 無筋	m2	9.50
	足場工	単管積斜足場	掛m2	9.50
	埋戻コンクリート	18N/mm2	m3	0.08
	ペーライン	t=5cm	m2	14.10

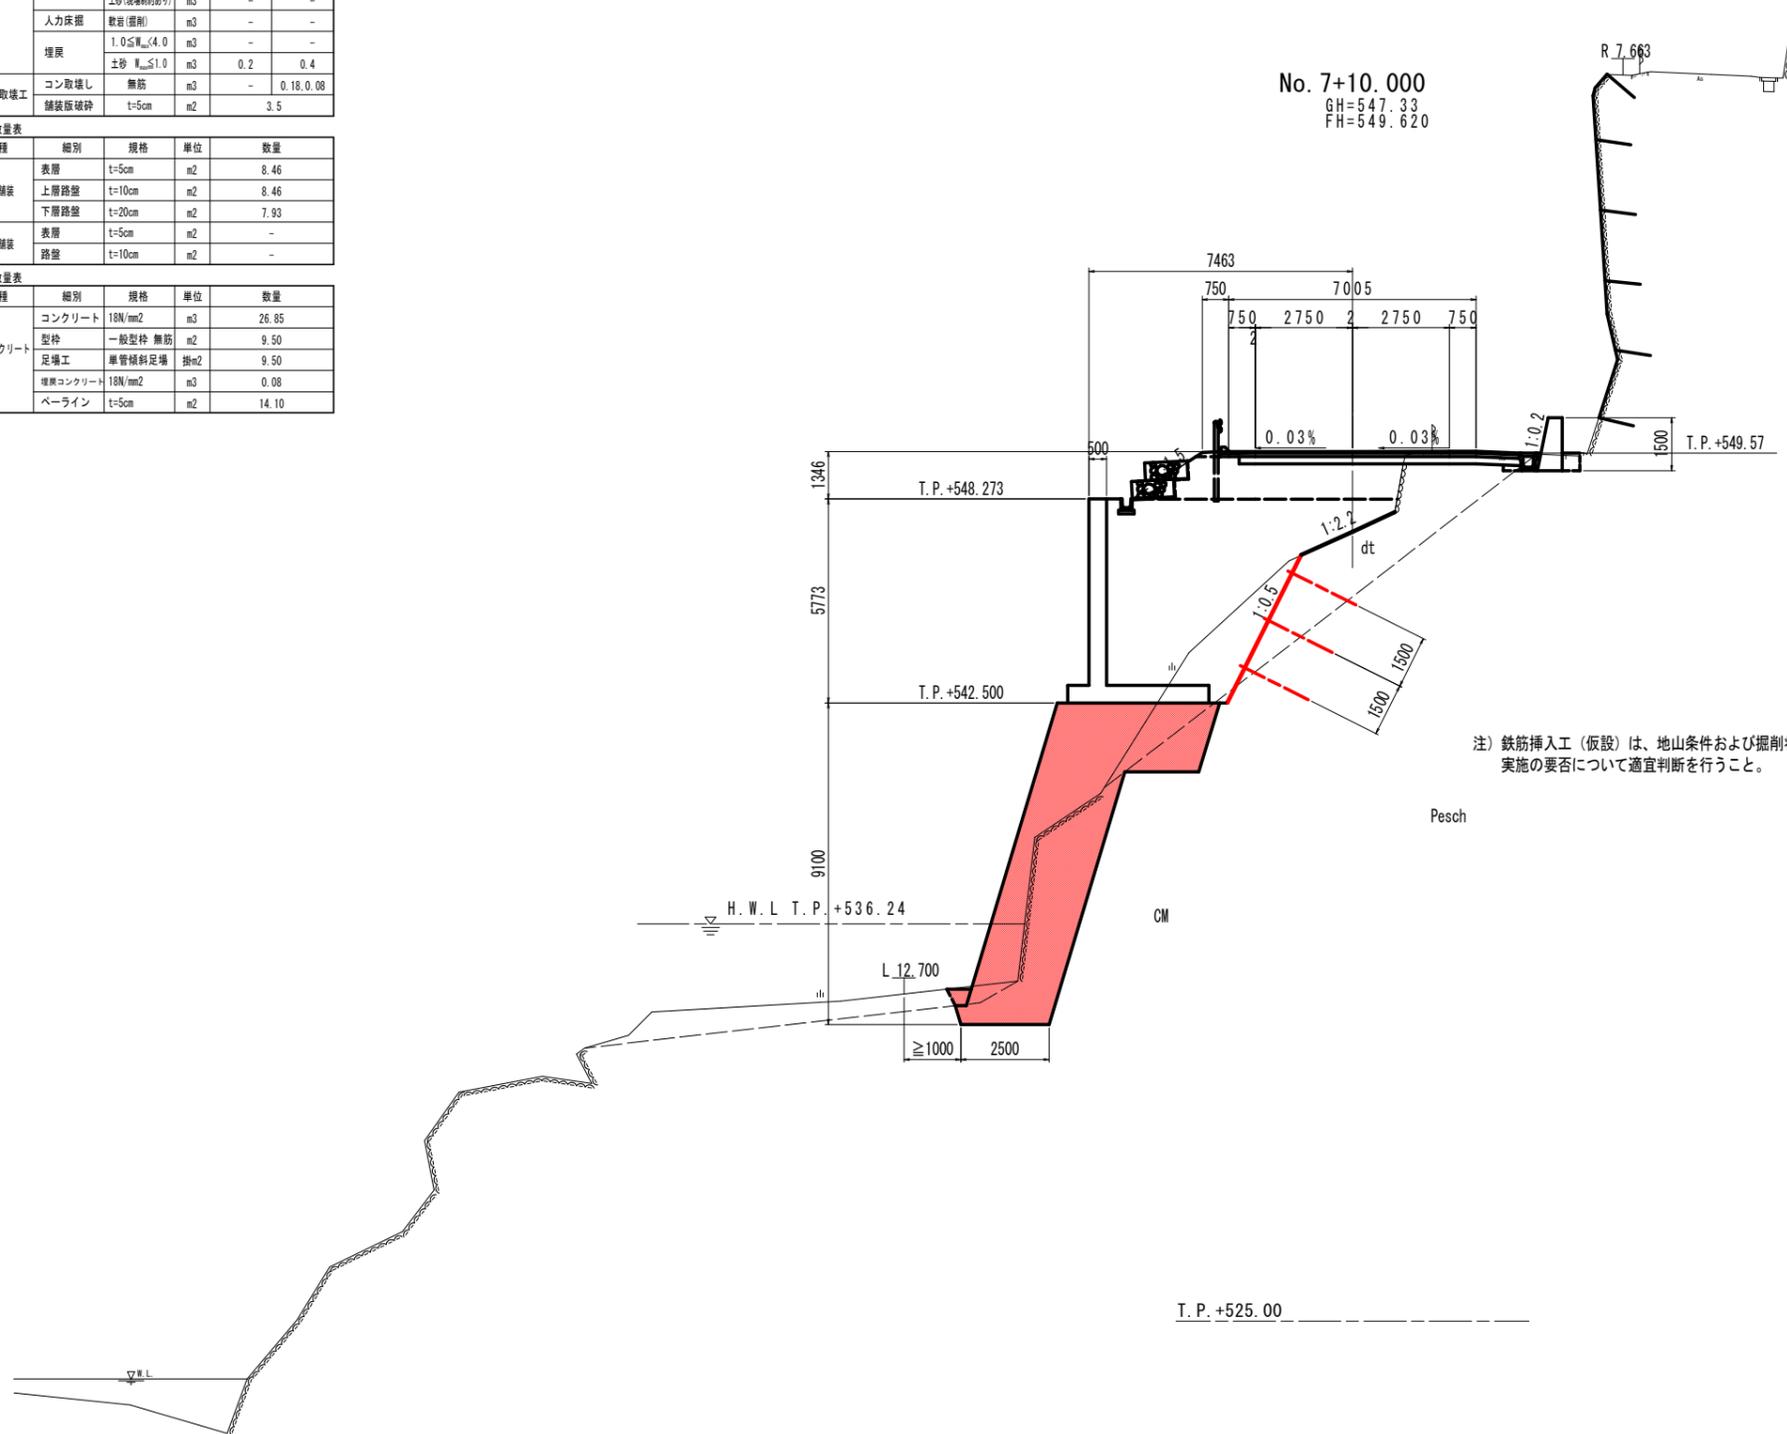


No. 7+10.000

実施設計図面


工事名	R1三土 国439号 三・東相谷落合嶺谷 擁壁工事(2)		
路線名等	一般国道439号		
工事箇所	三好市東相谷落合嶺谷(第2分割)		
図面名	計画横断面		
縮尺	S=1:100	図面番号	4 / 9
会社名			
事業者名	徳島県西部総合県民局 県土整備部(三好)		

側面図 S=1/200


擁壁展開図(その1)

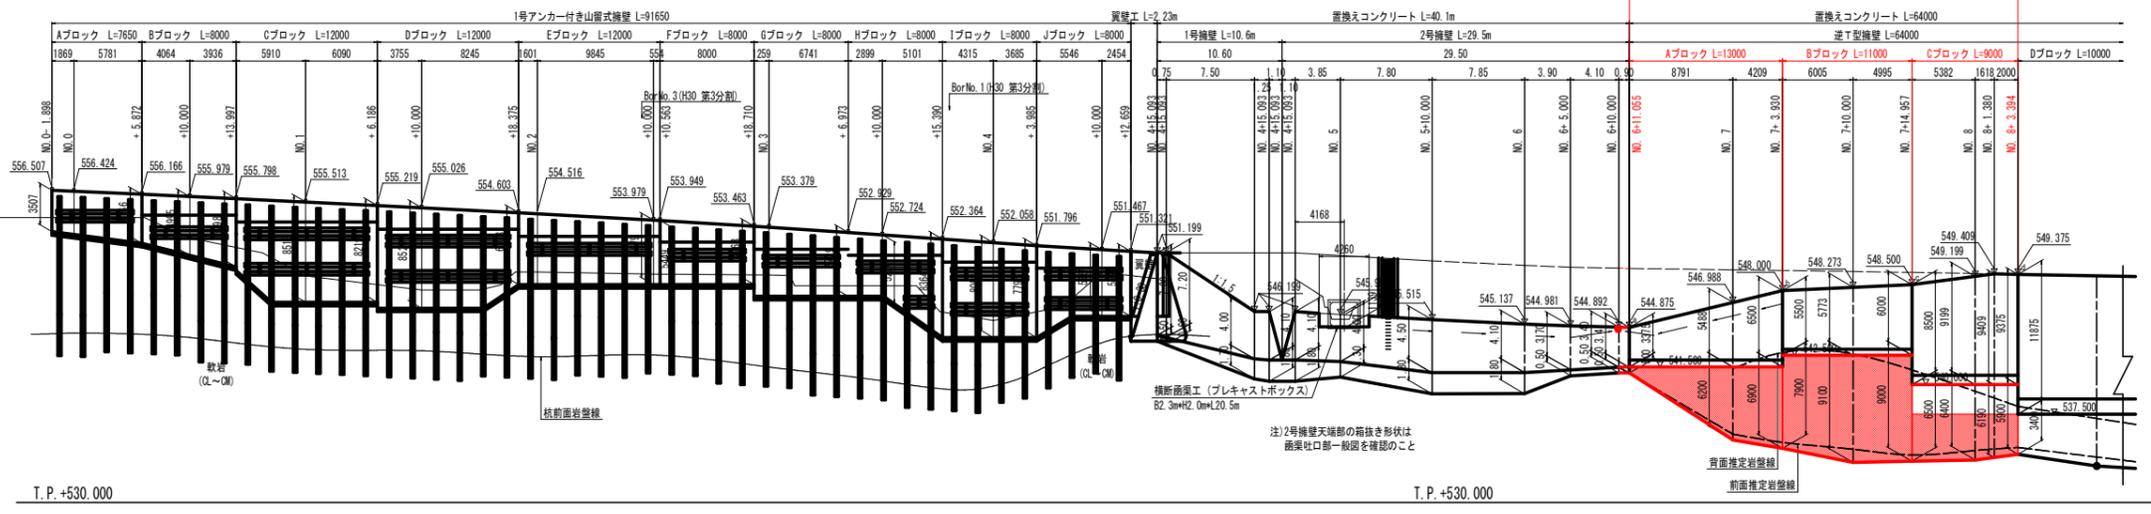

平面図 S=1/200

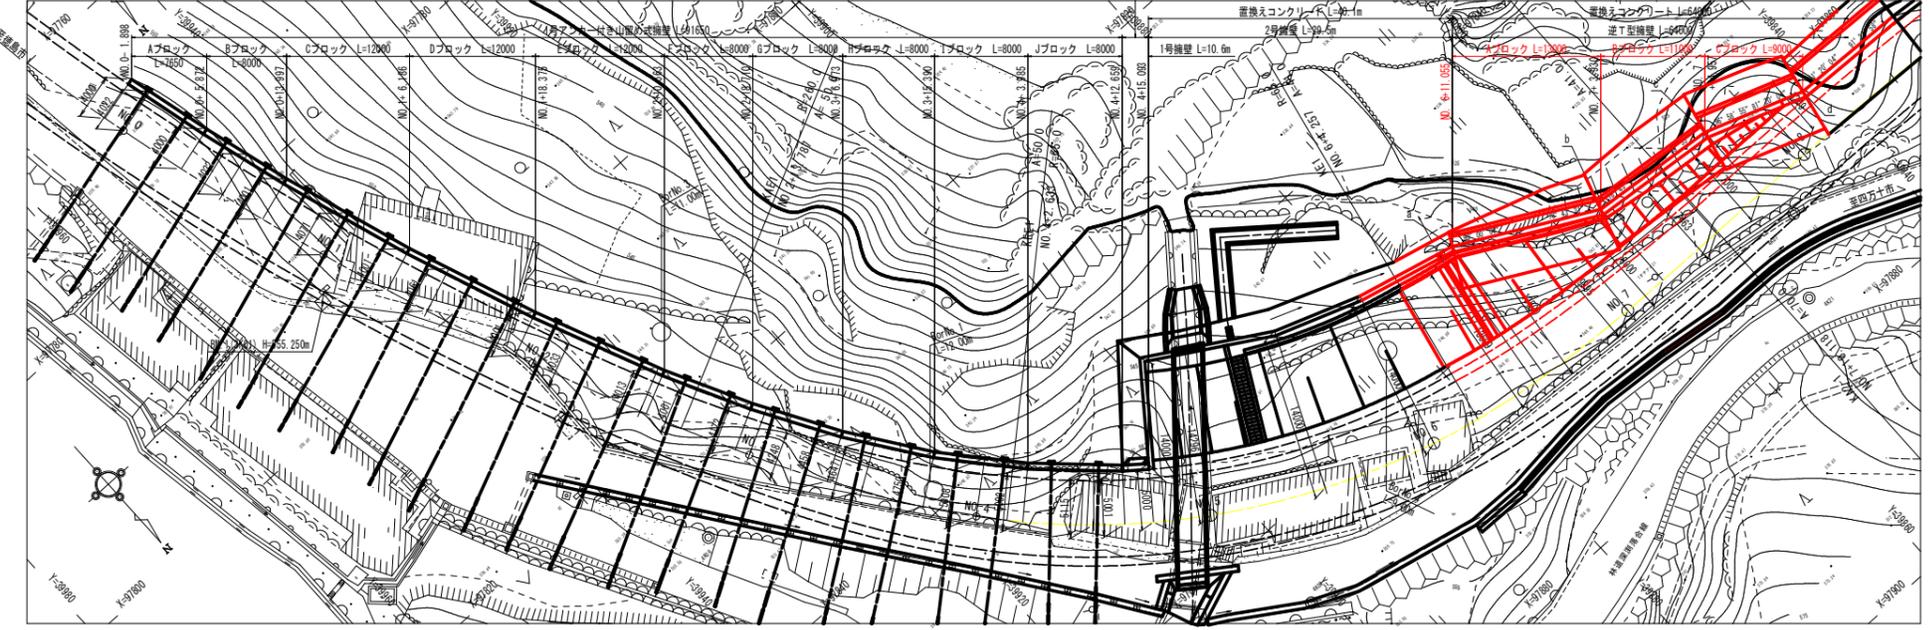

逆T型擁壁断面図

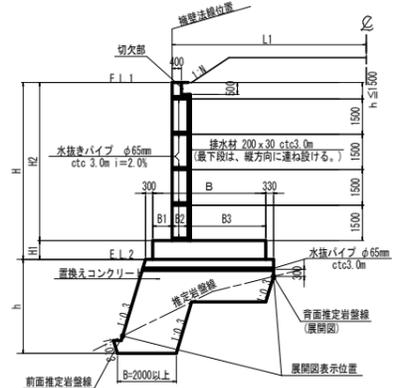

注) 置換えコンクリートの埋戻線より上に、水抜きパイプを設置し、吸出防止材を在設置。また、湧水箇所や地盤等、湧水の可能性がある箇所には水抜きパイプを設置すること。


逆T型擁壁位置管理表

点名称	測点	擁壁法線との交点座標		埋戻しからの距離L(m)	備考
		X	Y		
a	NO. 6+11.043	97852.5472	38872.2351	13.500	Aブロック
7L1	NO. 7	97856.6274	38864.4264	9.895	
b	+2.830	97858.6565	38860.7625	4.100	Bブロック
7+BL1	+10.000	97859.2219	38854.7852	2.463	
c	+14.927	97859.7126	38848.8131	4.100	Cブロック
BL1	NO. 8	97861.5840	38844.7382	5.240	
d	+3.382	97862.7860	38831.3224	4.100	


実施設計図書

工事名	第13土 第439号 三ヶ島地区湧水調査
路線名等	一般国道439号
工事箇所	三ヶ島地区湧水調査(第2分册)
図面名	擁壁展開図(その1)
縮尺	図面番号 6 / 9
会社名	
事業者名	徳島県西部総合振興局 土木整備部(三ヶ島)

平面図 S=1/200

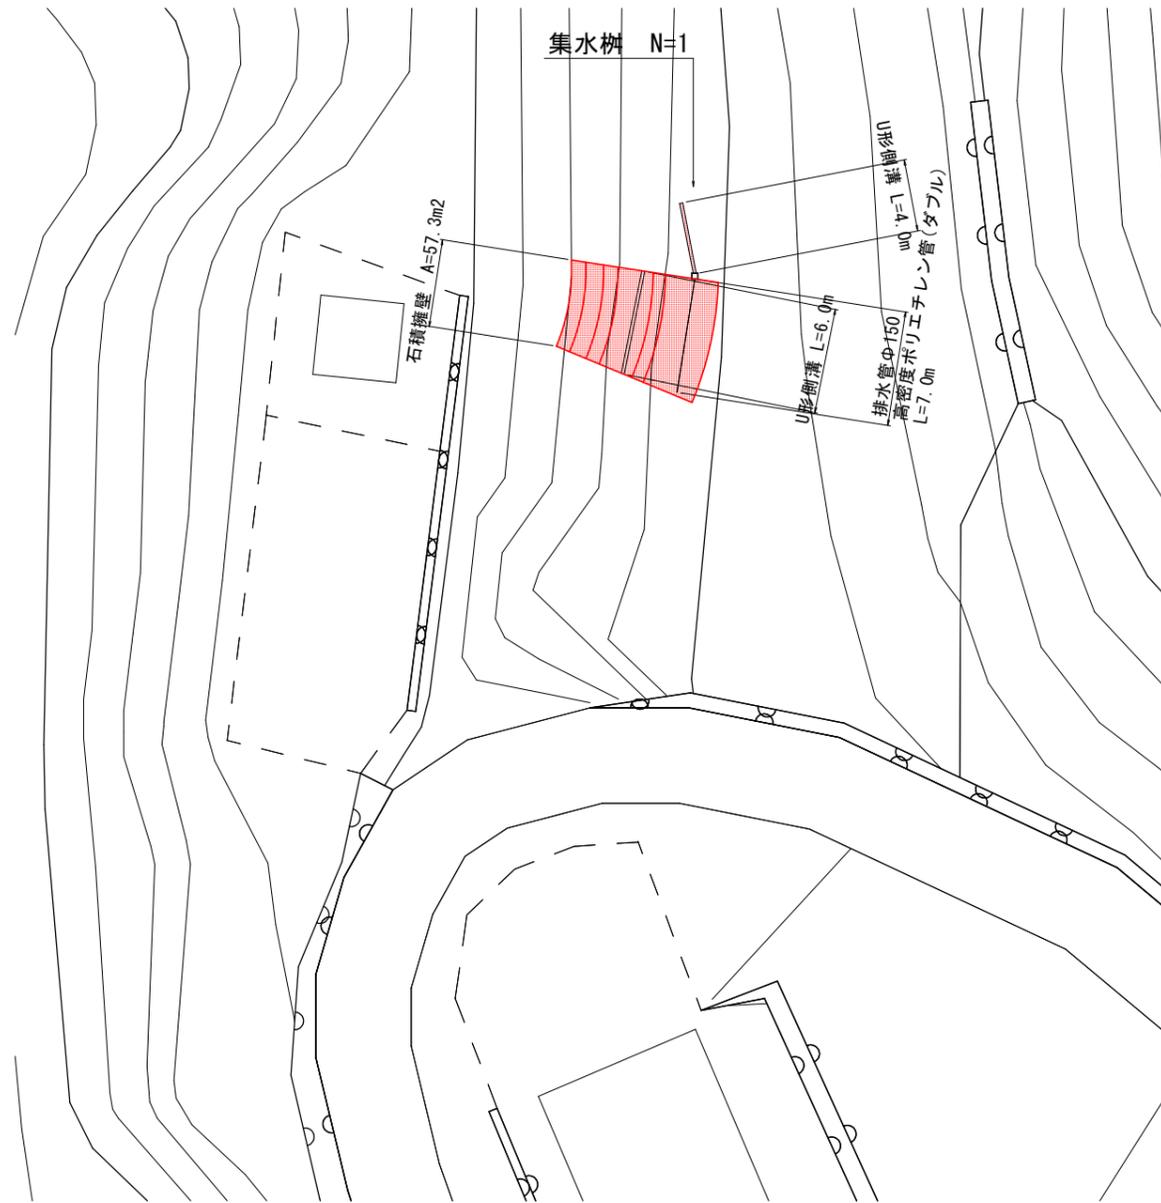

横断面図 S=1/50

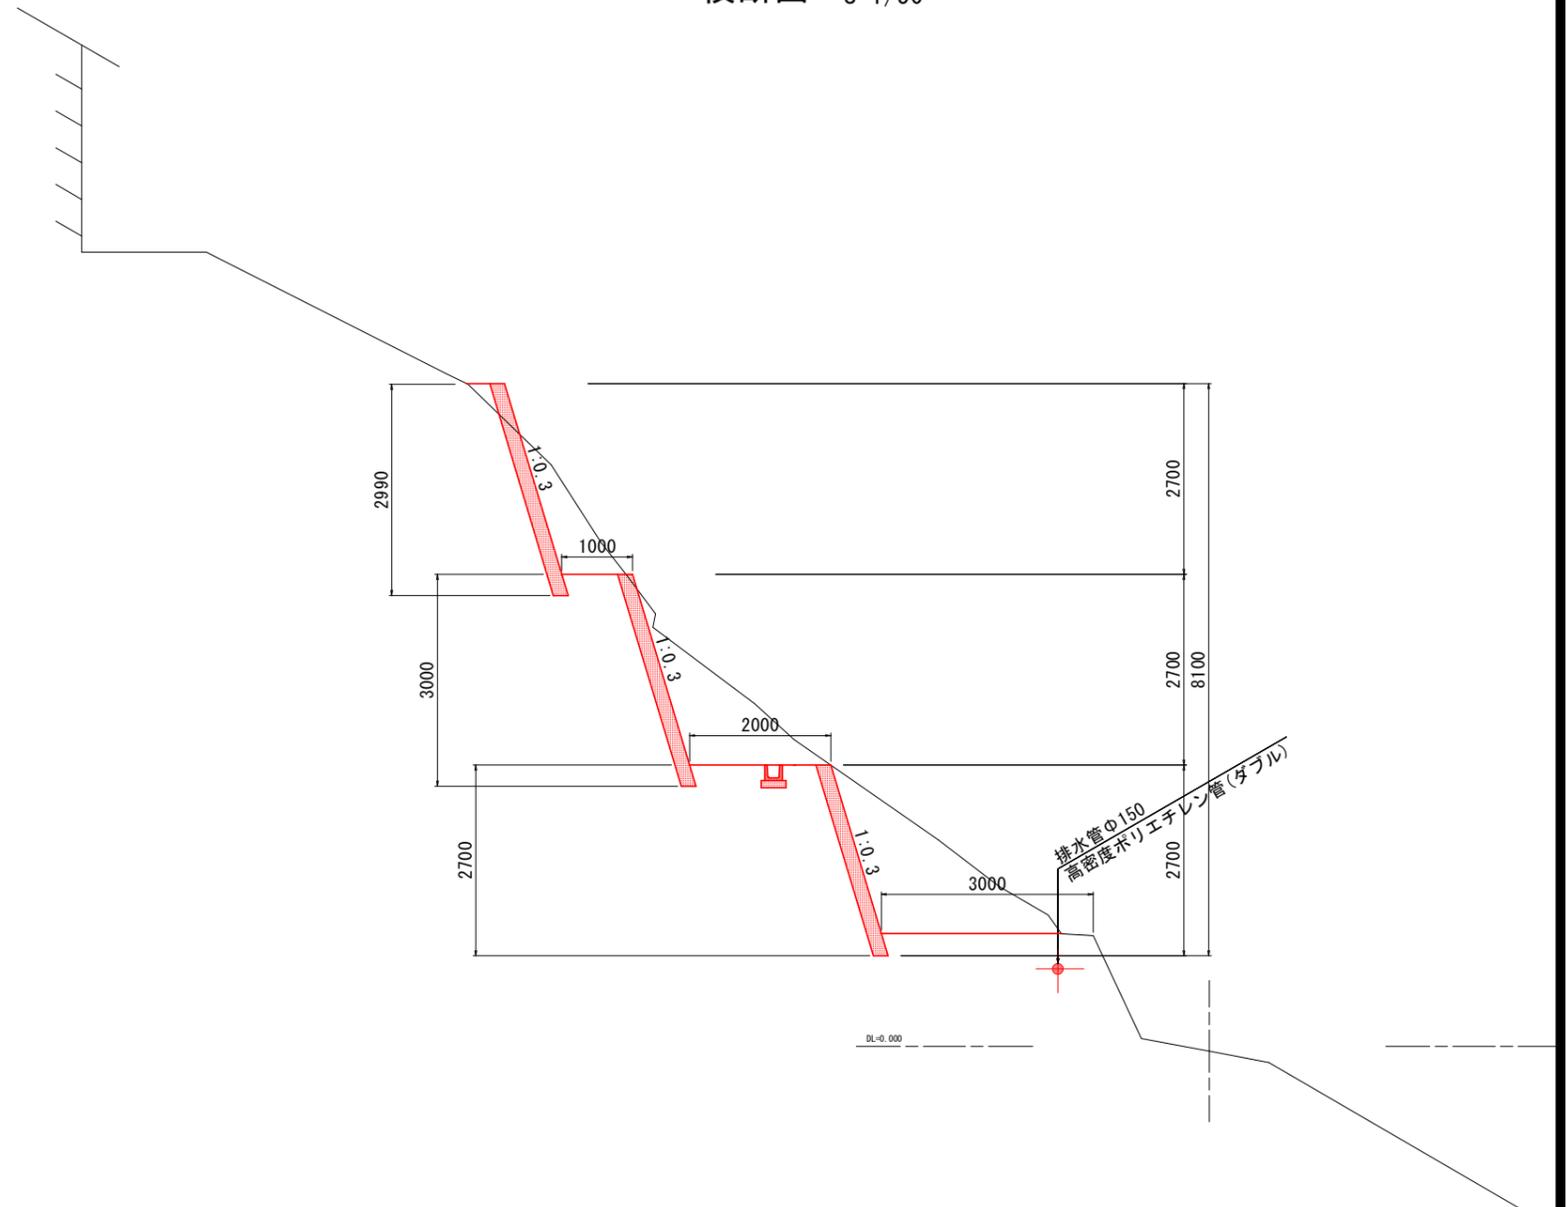


実施設計図面

工事名	R1三土 国439号 三・東祖谷落合嶺谷擁壁工事(2)		
路線名等	一般国道439号		
工事箇所	三好市東祖谷落合嶺谷(第2分割)		
図面名	平面図・横断面図		
縮尺	図示	図面番号	8 / 9
会社名			
事業者名	徳島県西部総合県民局県土整備部<三好>		


構造図

石積展開図 S=1/50

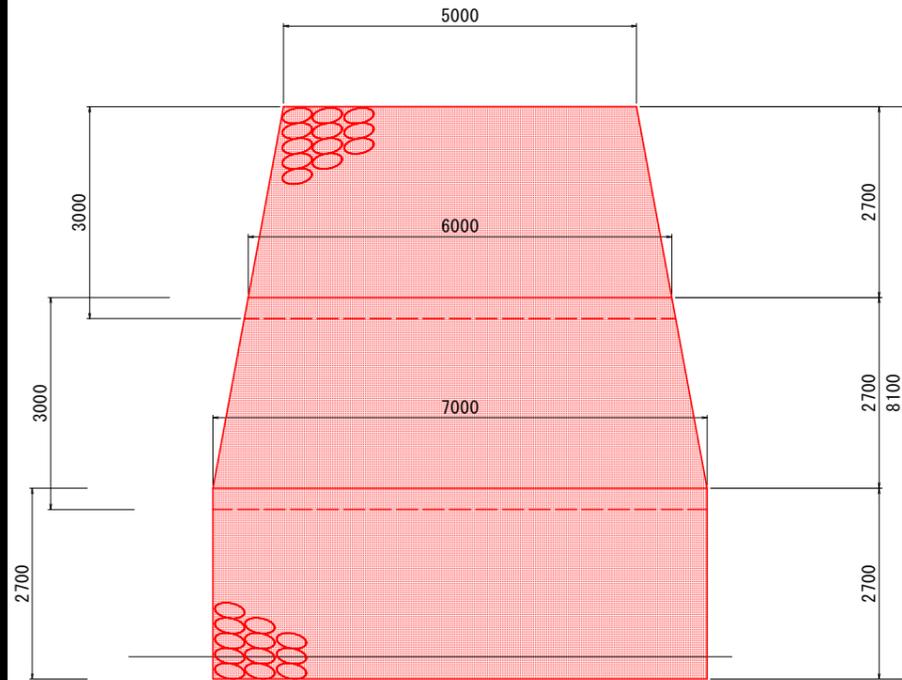


$1/2 \times (5.00 + 6.00) \times 3.00 = 16.5 \text{ m}^2$
 $1/2 \times (6.00 + 7.00) \times 3.00 = 19.5 \text{ m}^2$
 $7.00 \times 2.70 = 18.9 \text{ m}^2$
 計 = $54.9 \text{ m}^2 \times 1.044 = 57.3 \text{ m}^2$


石積断面図 S=1/50

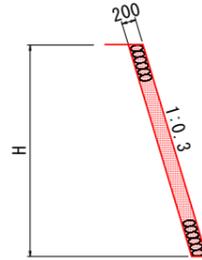


土工参考図 S=1/50

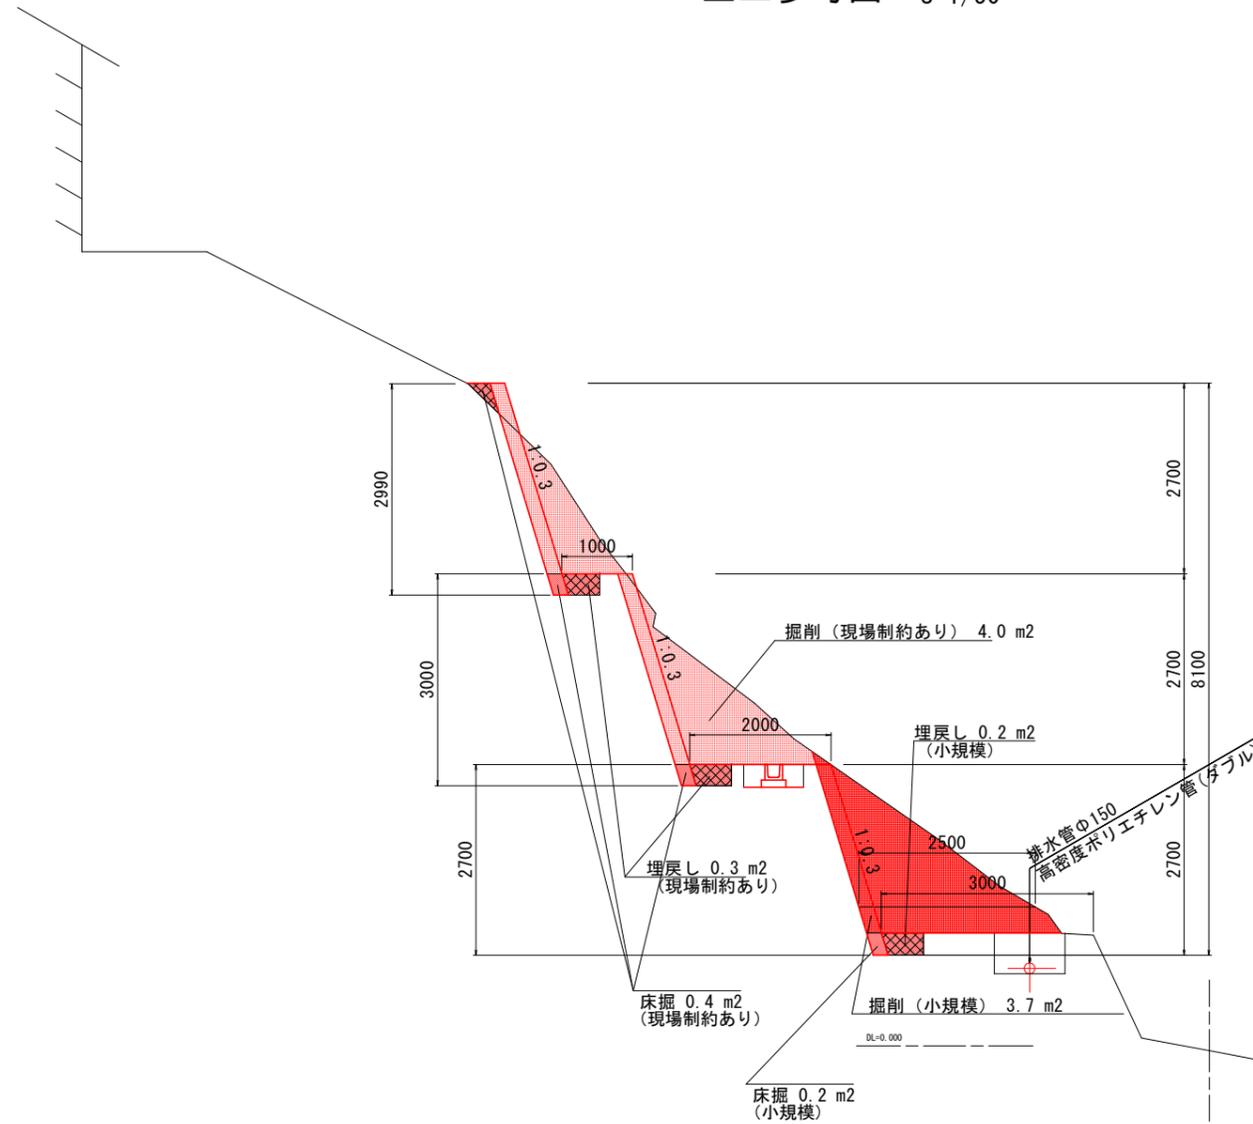

U形側溝 S=1/10

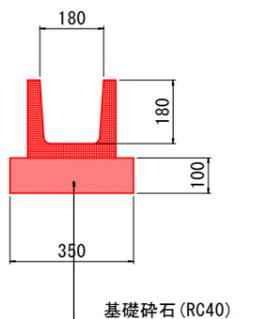

集水桝 S=1/10

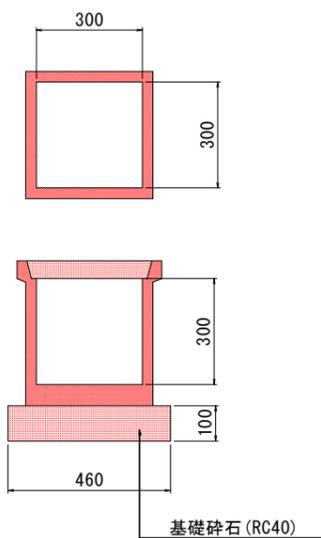

U形側溝

(現場制約あり)



床掘 0.3 m²
 埋戻し 0.2 m²

排水管φ150

(小規模)



床掘 0.6 m²
 埋戻し 0.6 m²

実施設計図面

工事名	R1三土 国439号 三・東祖谷落合嶺谷 擁壁工事(2)		
路線名等	一般国道439号		
工事箇所	三好市東祖谷落合嶺谷(第2分割)		
図面名	構造図		
縮尺	図示	図面番号	9 / 9
会社名			
事業者名	徳島県西部総合県民局県土整備部<三好>		